



ООО "Вира-АртСтрой+"

# РАБОЧИЙ ПРОЕКТ

## Офис

по адресу: г.Москва, ул.Енисейская

Разделы: Внутренние системы водоснабжения и канализации.

ВИРА.2225-07-2019.ВК

Инд. № подл.	Подп. и дата	Взам. инд. №
--------------	--------------	--------------

Разработал \_\_\_\_\_ Манузин Д.С.

Проверил \_\_\_\_\_ Сосницкий А.Ю.

ГИП \_\_\_\_\_ Сосницкий А.Ю.

МОСКВА 2019

## ВЕДОМОСТЬ РАБОЧИХ ЧЕРТЕЖЕЙ МАРКИ ВК

Лист	Наименование	Примечание
1	Ведомость рабочих чертежей. Общие данные	
2	План офиса с системами В1; ТЗ	
3	Аксонометрическая схема системы водоснабжения	
4	Чэл А. Детализировка распределительных гребенок В1. Водоснабжение	
5	План офиса с системой К1	
6	Аксонометрическая схема системы К1	

## ВЕДОМОСТЬ ССЫЛОЧНЫХ ДОКУМЕНТОВ

Обозначение	Наименование	Примечание
	<u>Ссылочные документы</u>	
СП 30.13330.2012	Внутренний водопровод и канализация зданий	
СНиП 2.04.01-85	Внутренний водопровод и канализация зданий	
	<u>Прилагаемые документы</u>	
	Спецификация оборудования на 3 листах	

## УСЛОВНЫЕ ОБОЗНАЧЕНИЯ

Обозначение	Наименование	Примечание
<u>B1</u>	Водопровод холодной воды	
<u>B1</u>	Водопровод холодной фильтрованной воды	
<u>T3</u>	Водопровод горячей воды (подающий)	
<u>T3</u>	Сеть горячей воды от водонагревателя	
	Монтажный шкаф водоснабжения	
	Распределительные гребёнки водоснабжения	
	Тройник	
<b>-0.060</b>	Отметки канализации относительно отметки чистого пола этажа	
<u>K1</u>	Самотечная хозяйственно-бытовая канализация	

ОБЩИЕ ДАННЫЕ

Рабочий проект внутренних сетей водоснабжения и канализации офиса, расположенного по адресу: г. Москва, ул. Енисейская д.2 с.2, эт/пом/ком 7/1/4/, офис 703 разработан на основании архитектурно-строительных чертежей в соответствии со следующими нормативными документами:

- СП 30.13330.2012 «Внутренний водопровод и канализация зданий»;
  - СНиП 2.04.01-85\* «Внутренний водопровод и канализация зданий»;
    - СНиП 2.08.02.89\* «Общественные здания и сооружения»;

## Водоснабжение

Система внутреннего водопровода принята тупиковая с распределительными гребенками. Разводка к каждому прибору от распределителей выполнена трубой из сшитого полиэтилена Rehau Ф16 и Ф20 в теплоизоляции.

Прокладка от распределителей водоснабжения к сантехническим приборам осуществляется в заливке пола. Распределитель отсекается от стояка подачи воды шаровыми кранами, а также перед каждым сантехническим

прибором, подключаемым при помощи гибкой подводки, становится вибрациями чугунной шаровой кран.

Для обеспечения горячего водоснабжения предусмотрена установка электрического накопительного водонагревателя 100 л. Проектом предусмотрена установка шаровых кранов с электроприводом Neptun для защиты от промтечек и фильтров Honeywell. Предусмотреть в электропроекте систему защиты от промтечек.

## Хозяйственно-бытовая канализация

Система канализации проектируется шумопоглащающей трубыю Ostendorf Ф110, Ф50 и Ф40. Величина уклона и схема прокладки канализации указаны на чертежах. Система канализации предусматривает выпуск диаметром Ф110, в существующие канализационные стояки.

## УКАЗАНИЯ ПО МОНТАЖУ

Водоснабжение

Подводку от распределителей к сантехническим приборам проложить трубой Rehau из сшитого полизтилена указанного диаметра в теплоизоляции. Трубы предусматриваются заделывать в пол или стены, однако, всестыковые соединения должны иметь к себе свободный доступ для проведения профилактического осмотра, за исключением запрессованных соединений. Схему цикладку уточнить при монтаже

## Хозяйственное-бытовая канализация

Подключение системы канализации производится к существующей системе К1. Прокладку канализационных труб вести в конструкции пола в инженерных шахтах и конструкциях стен со следующим циклом:

Φ110 - 0,015;

Φ50 - 0.02


$$\Phi_{40} = 0.025$$

ВИРА.2225-07-2019.ВК

Объект: г. Москва, ул. Енисейская



ООО "Вира - Артстрой+"

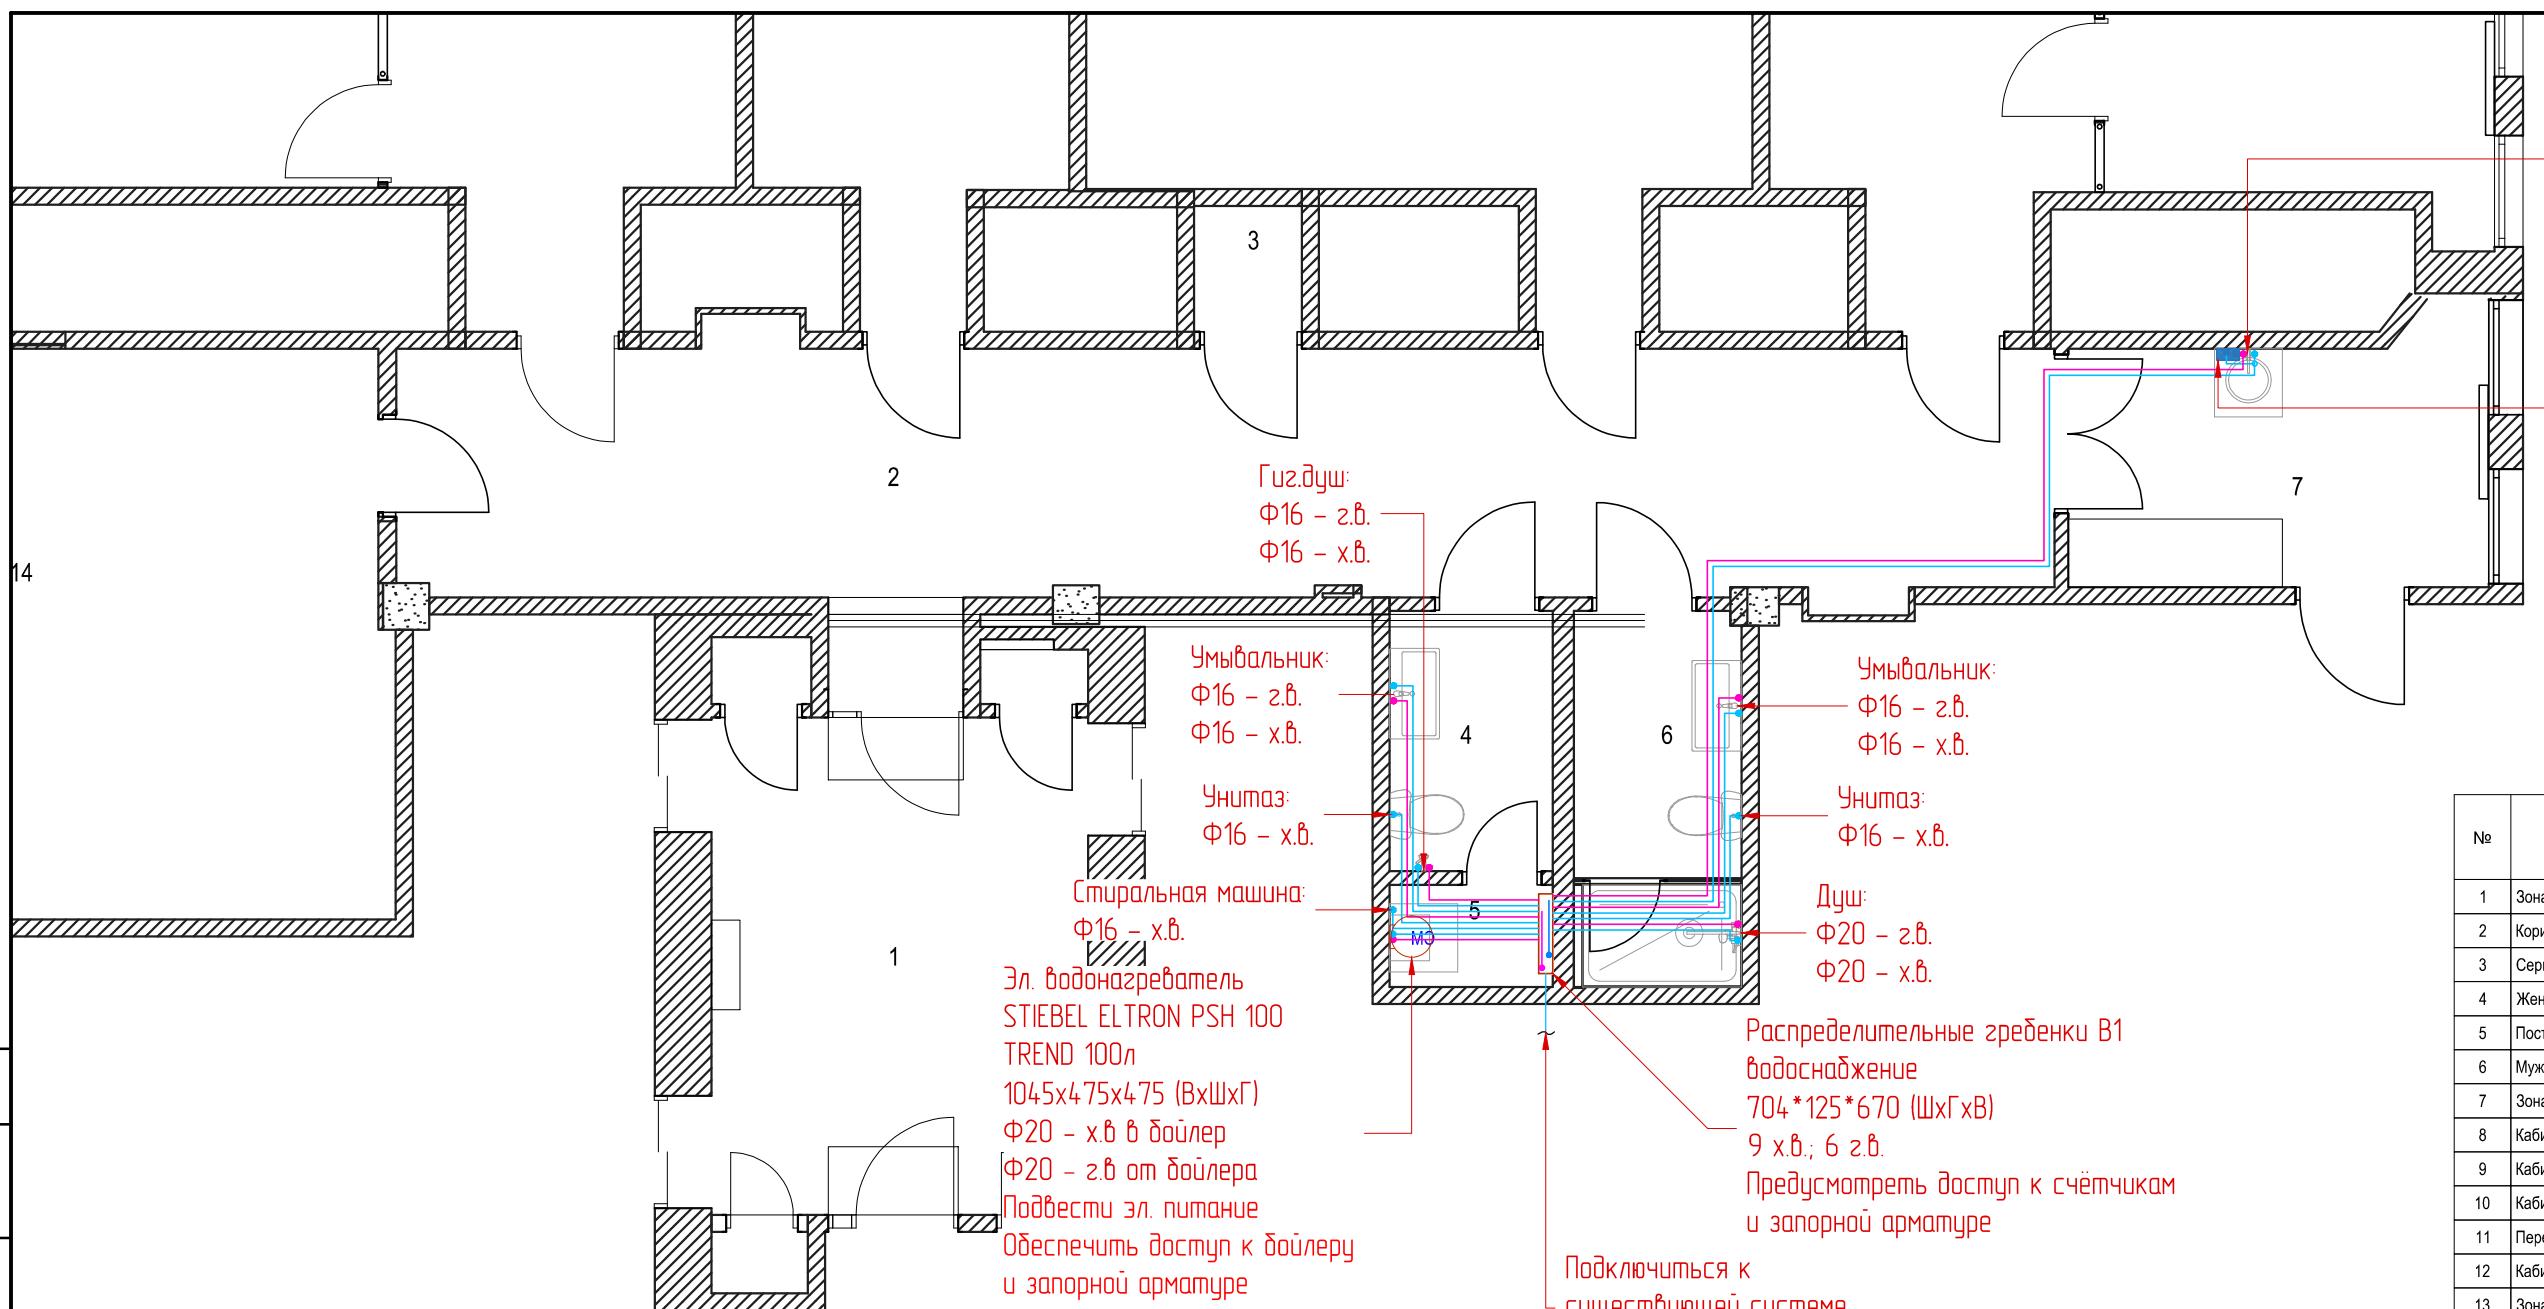

#### УСЛОВНЫЕ ОБОЗНАЧЕНИЯ

- B1 — Хозяйственно-питьевой водопровод
- B1 — Холодная фильтрованная вода
- T3 — Сеть горячей воды (подающий)
- ⊕ — Тройник
- — Распределительные гребёнки водоснабжения

#### Примечание:

- Подводку от распределителей к сантехническим приборам проложить трубой Rehau из сшитого полиэтилена указанного диаметра в теплоизоляции. Прокладку труб осуществлять в конструкции пола и стен. Схему укладки уточнить при монтаже.
- Оборудование, использованное для обвязки системы водоснабжения, может быть заменено оборудованием других производителей имеющее такие же технические характеристики.
- В шахтах предусмотреть решётки (привязки уточнить по месту) для доступа к запорной арматуре.
- Проектом предусмотрена установка кранов с электроприводом на гребёнах водоснабжения. Предусмотреть в электропроекте систему защиты от протечек, подключить электропитание к кранам с электроприводом.
- Для обеспечения горячего водоснабжения предусмотрена установка электрического водонагревателя. Подключить электропитание к водонагревателю.

ВИРА.2225-07-2019.ВК

Объект: г. Москва, ул. Енисейская



Изм.	Кол.уч.	Лист	N док.	Подп.	Дата	Проект офиса	Стадия	Лист	Листов
Разработал	Манузин				2019		RД	2	7
Проверил	Сосницкий				2019				
ГИП	Сосницкий				2019				
План офиса с системами В1; Т3									



ООО "Вира - Артстрой+"

Согласовано	

Эл. водонагреватель  
STIEBEL ELTRON PSH 100  
TREND 100л  
1045x475x475 (ВхШхГ)  
Ф20 - х в б бойлер  
Ф20 - г в от бойлера  
Подвести эл. питание  
Обеспечить доступ к бойлеру  
и запорной арматуре

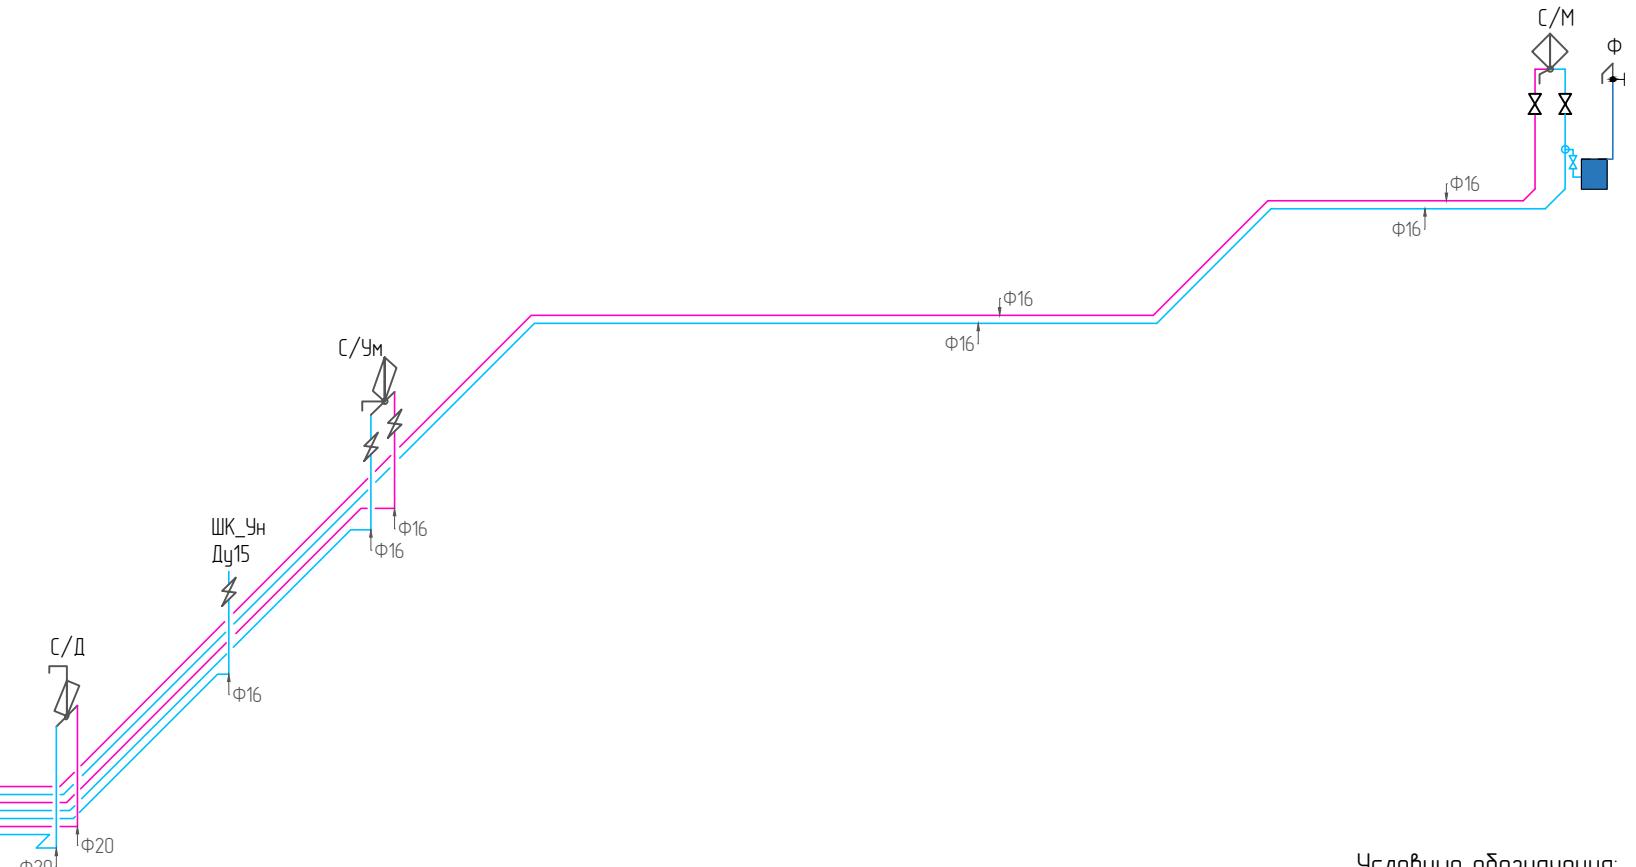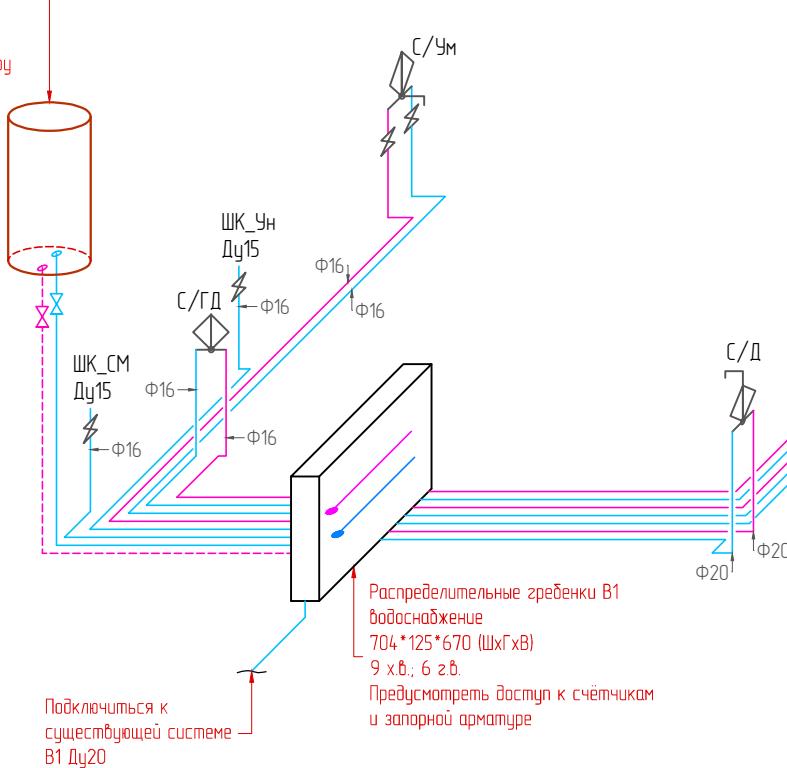

#### Условные обозначения:

- C/YM - смеситель умывальник
- C/M - смеситель мойка
- C/B - смеситель ванна
- C/D - смеситель душ
- C/GD - смеситель гигиенический
- ПМ - посудомоечная машина
- СМ - стиральная машина
- ЧН - чайник
- Ф - фильтр питьевой
- ШК - кран шаровой
- ПК - пожарный кран
- П/С - полотенцесушитель




#### УСЛОВНЫЕ ОБОЗНАЧЕНИЯ

- |                |                                  |
|----------------|----------------------------------|
| — B1 —         | Хозяйственно-питьевою водопровод |
| — T3 —         | Сеть горячей воды (подающий)     |
| - - - T3 - - - | Сеть горячей воды от бойлера     |
| ⊕              | Тройник                          |

#### Примечание:

- Подводку от распределителей к сантехническим приборам проложить трубой Rehau из сшитого полиэтилена указанного диаметра в теплоизоляции. Прокладку труб осуществлять в конструкции пола и стен. Схему укладки уточнить при монтаже.
- Оборудование, использованное для обвязки системы водоснабжения, может быть заменено оборудованием других производителей имеющее такие же технические характеристики.
- В шахтах предусмотреть ребристые лючки (привязать уточнить по месту) для доступа к запорной арматуре.
- Проектом предусмотрена установка кранов с электроприводом на гребёнках водоснабжения. Предусмотреть в электропроекте систему защиты от протечек, подключить электропитание к кранам с электроприводом.
- Для обеспечения горячего водоснабжения предусмотрена установка электрического водонагревателя. Подключить электропитание к водонагревателю.

ВИРА.2225-07-2019.ВК					
Объект: г. Москва, ул. Енисейская					
Изм.	Кол.уч.	Лист	N док.	Прдп.	Дата
Разработал	Манузин			Манузин	2019
Проверил	Сосницкий			Сосницкий	2019
ГИП	Сосницкий			Сосницкий	2019
Проект офиса					
Стадия	Лист	Листов			
РД	3	7			
Аксонометрическая схема системы водоснабжения					
ООО "Вира - Артстрой"					

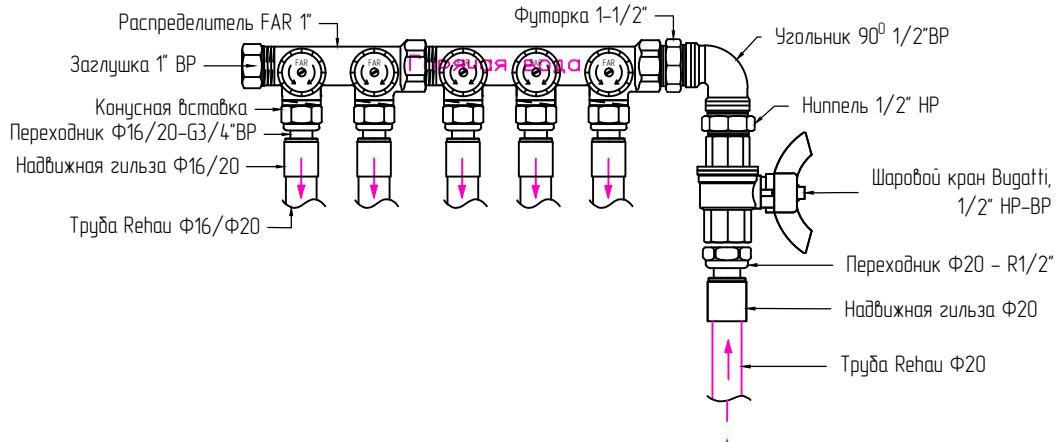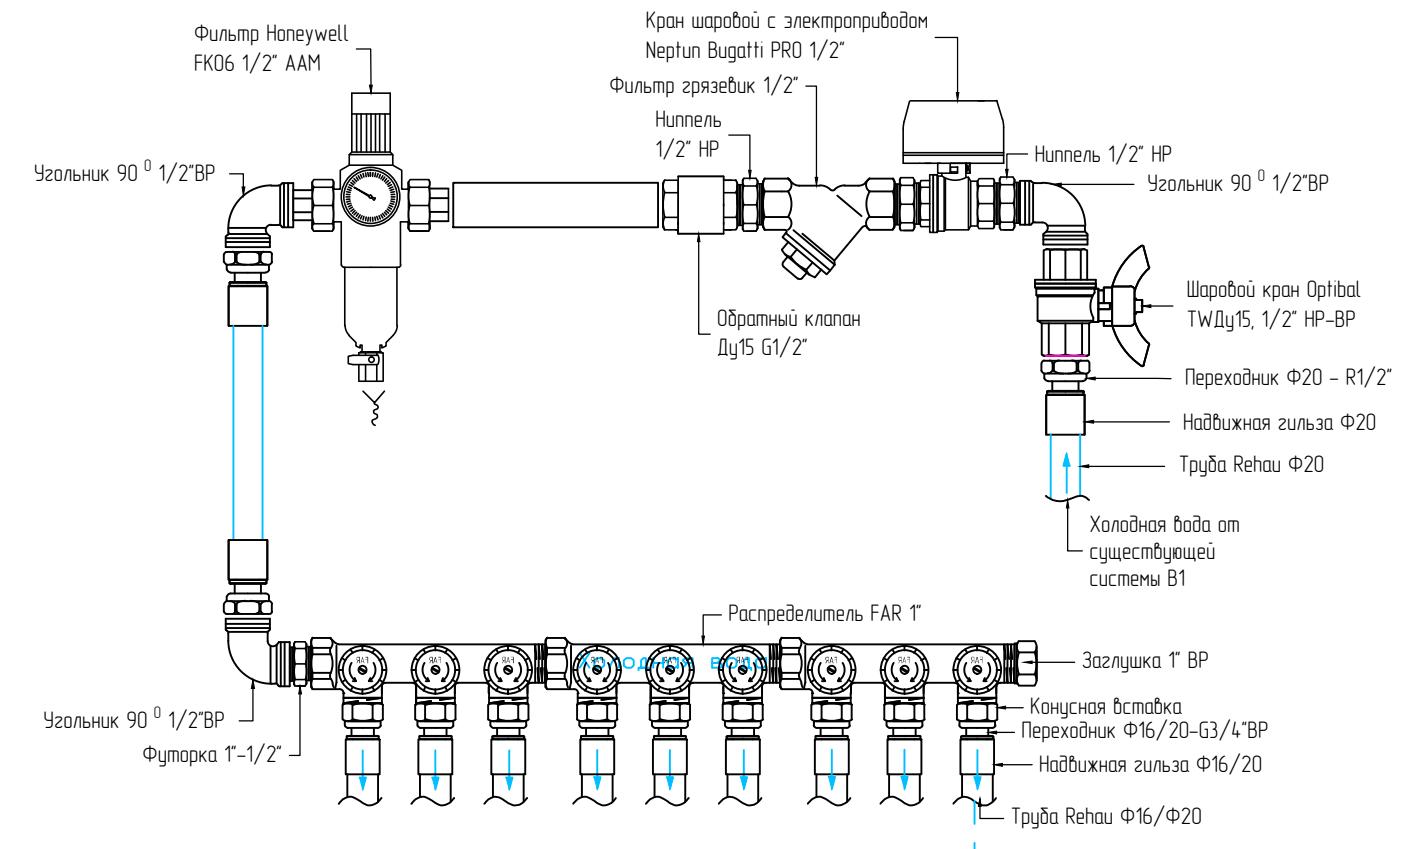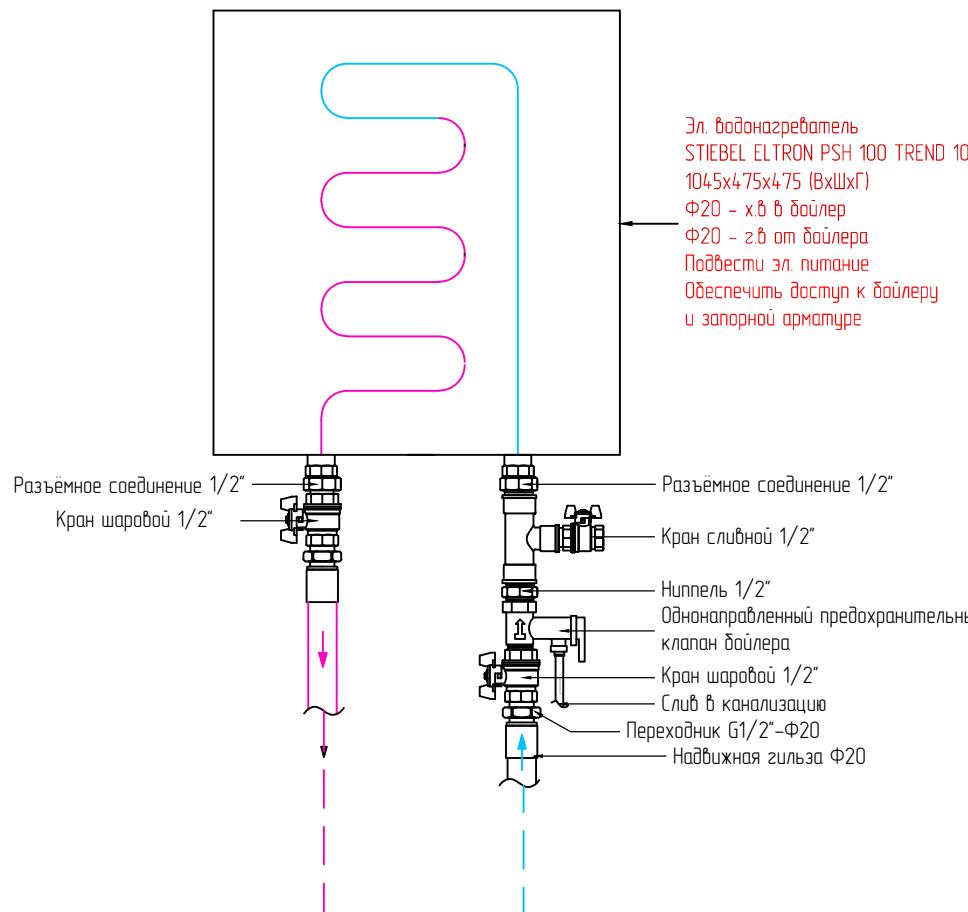


## УСЛОВНЫЕ ОБОЗНАЧЕНИЯ

- B1 — Хозяйственно-питьево́й водоопрофиль
- T3 — Се́ть горячей во́ды (подаю́щий)
- - - T3 - - - Се́ТЬ горячей во́ды от водона́гревателя

## Примечание:

- Подводку от распределителей к сантехническим приборам проложить трубой Rehau из сшитого полиэтилена указанного диаметра в теплоизоляции. Прокладку труб осуществлять в конструкции пола и стен. Схему укладки уточнить при монтаже.
  - Оборудование, использованное для обвязки системы водоснабжения, может быть заменено оборудованием других производителей имеющее такие же технические характеристики.
  - В шахтах предусмотреть ревизионные лючки (привязки уточнить по месту) для доступа к запорной арматуре.
  - Проектом предусмотрена установка кранов с электроприводом на гребёнках водоснабжения. Предусмотреть в электропроекте систему защиты от протечек, подключить электропитание к кранам с электроприводом.
  - Для обеспечения горячего водоснабжения предусмотрена установка электрического водонагревателя. Подключить электропитание к водонагревателю.

						ВИРА.2225-07-2019.ВК		
						Объект: г. Москва, ул. Енисейская		
Изм.	Кол.уч.	Лист	N док.	Прдп.	Дата			
Разработал	Манузин			<i>Манузин</i>	2019	Проект офиса		
Проверил	Сосницкий			<i>Сосницкий</i>	2019			
ГИП	Сосницкий			<i>Сосницкий</i>	2019			
						Стадия	Лист	Листовъ
						РД	4	7
						Деталировка монтажного шкафа В1 Водоснабжение		ООО "Вира - Артстрой+"

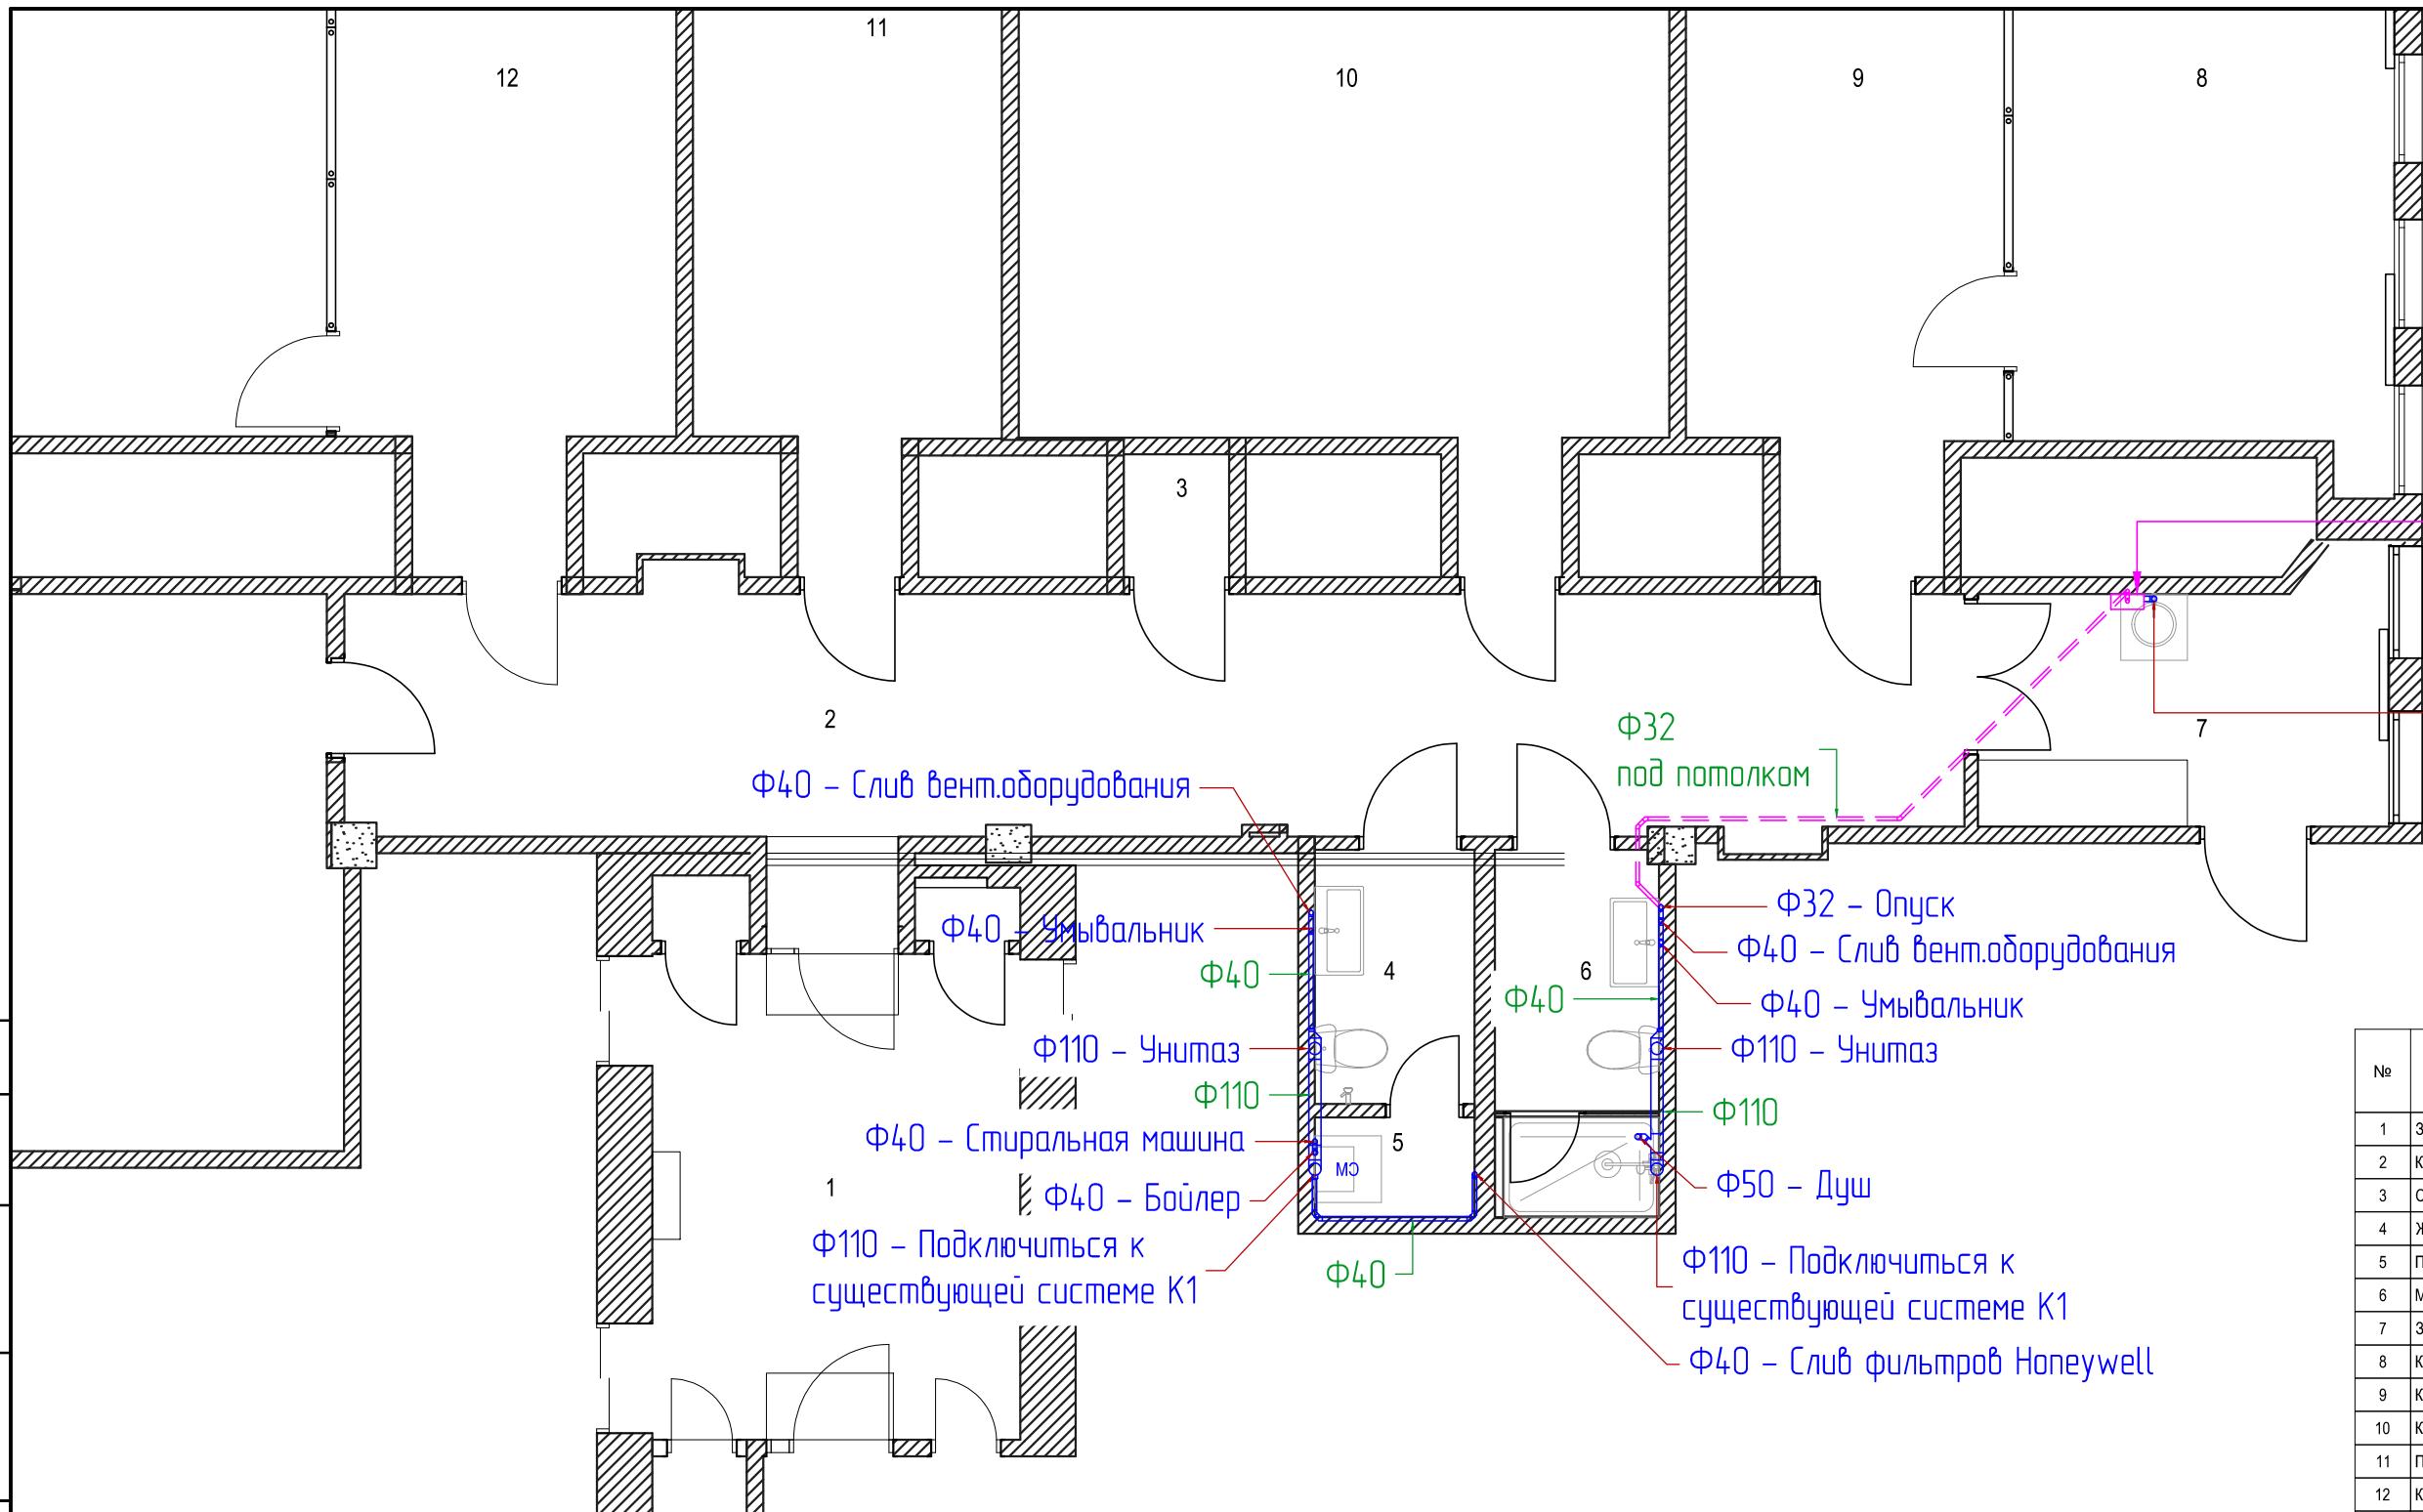

Канализационный насос  
Sfa Sanispeed  
375\*185\*277  
подвесьти эл.пит.  
220-240 В / 50 Гц, 400Вт  
предусмотреть доступ

Ф50 – Мойка

Экспликация помещений

№	Название зоны	Площадь
1	Зона ресепшн	16,91
2	Коридор	33,33
3	Серверная	1,05
4	Женский с/у	3,29
5	Постирочная	1,31
6	Мужской с/у	4,89
7	Зона приема пищи	8,14
8	Кабинет директора	19,55
9	Кабинет 1	18,37
10	Кабинет 2	34,94
11	Переговорная	17,20
12	Кабинет 3	19,26
13	Зона трансляций	35,69
14	Кабинет 4	31,78
Всего		245,71 м <sup>2</sup>

ВИРА.2225-07-2019.ВК

Объект: г. Москва, ул. Енисейская


Изм.	Кол.уч.	Лист	Н док.	Подп.	Дата	Проект офиса	Стадия	Лист	Листов
Разработал	Манузин				2019		План офиса с системой K1	РД	6
Проверил	Сосницкий				2019				
ГИП	Сосницкий				2019				
План офиса с системой K1									




ООО "Вира-Артстрой+"

Согласовано	
Взам. инф. N	
Подп. и дата	
Нч. N подп.	

Ф110 – Подключиться к существующей системе К1

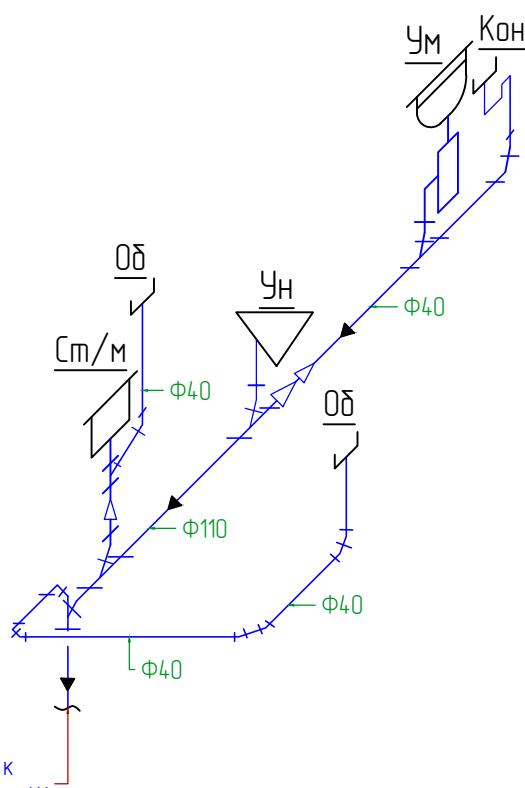

Ф110 – Подключиться к существующей системе К1

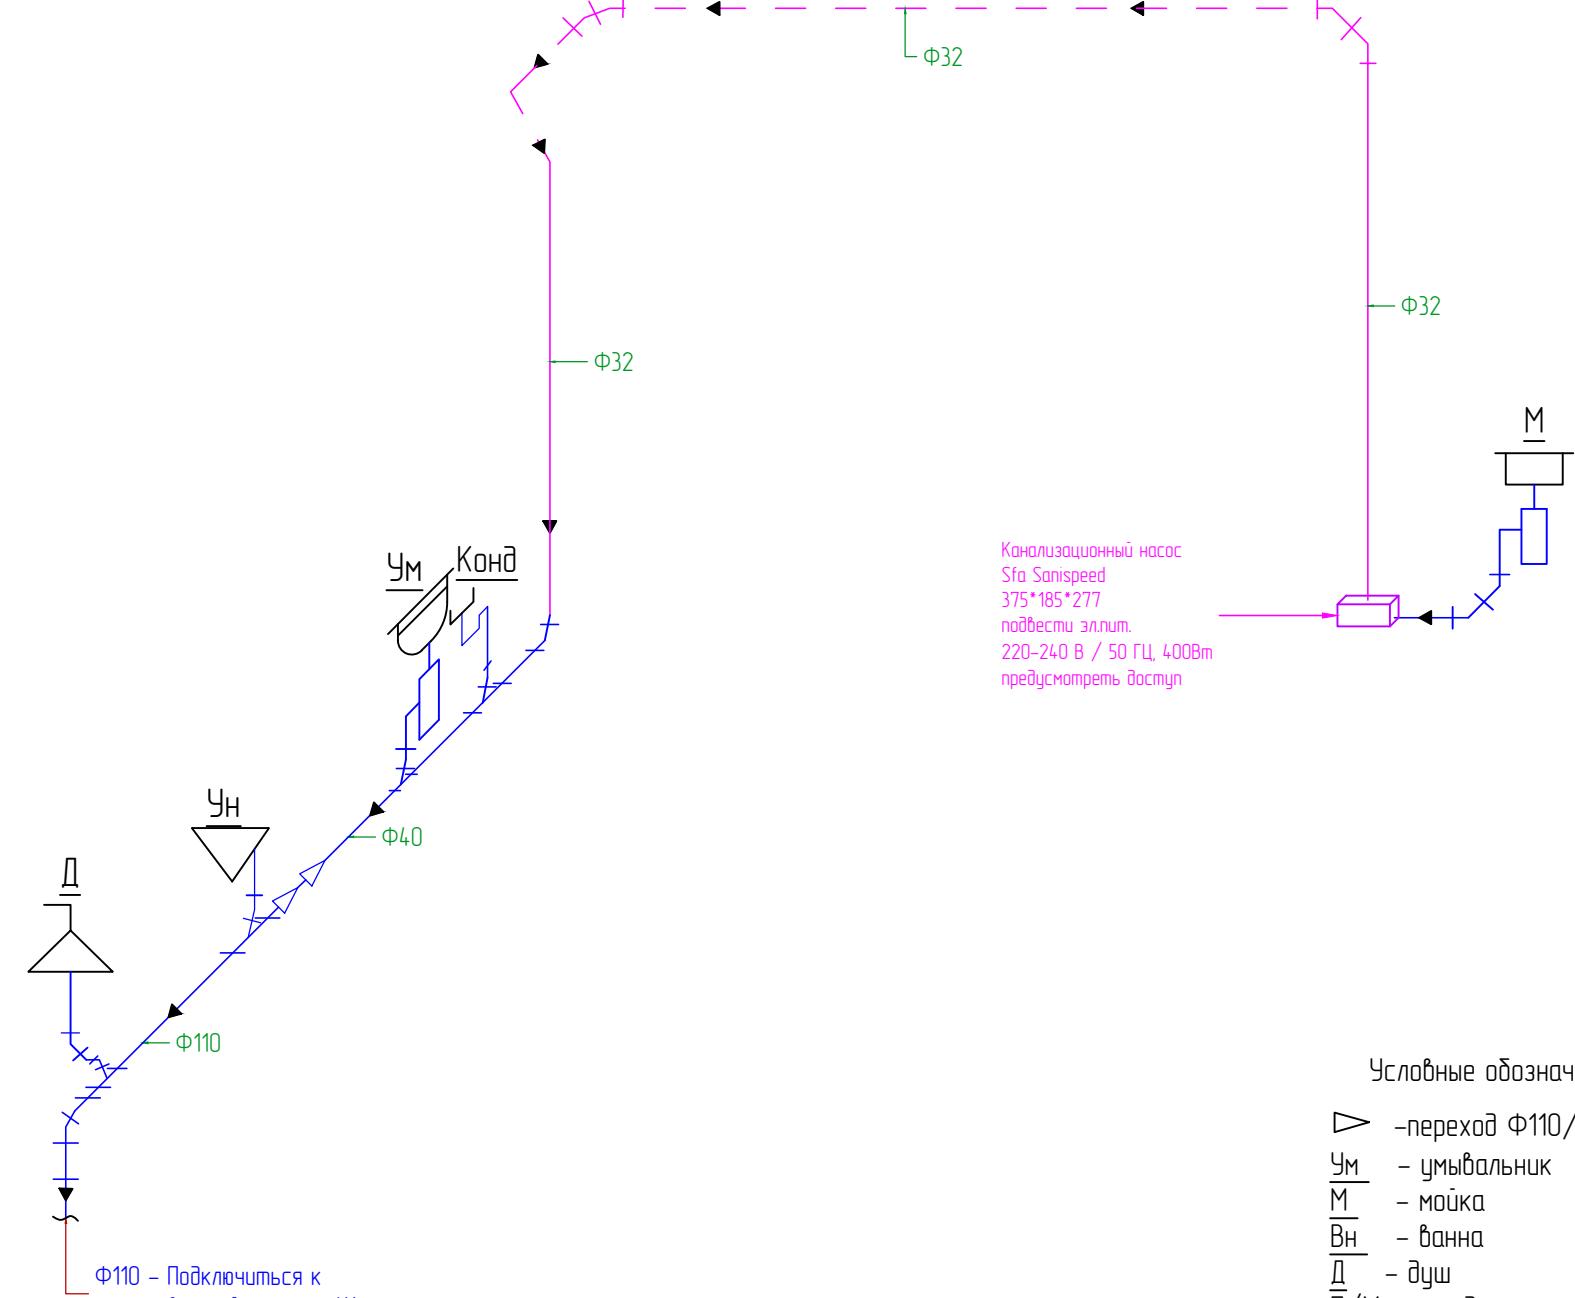

Канализационный насос  
SIA Sanispeed  
375\*185\*277  
подвесной эллит.  
220-240 В / 50 Гц, 400Вт  
предусмотреть доступ

Условные обозначения

- ▷ - переход Ф110/Ф50, Ф50/Ф40
- УМ - умывальник
- М - мойка
- ВН - ванна
- Д - душ
- П/М - посудомоечная машина
- См/М - стиральная машина
- УН - унитаз
- Б - биде
- Конд - сифон для слива кондиционеров
- Об - слив оборудования (фильтры Honeywell, дойлер)
- Р - ревизия

Условные обозначения

K1 – самотечная хозяйствственно-бытовая канализация

Примечание

1. Возможность прокладки труб в стяжке и её величину уточнить по месту
2. Утолщить стены в местах прохода труб
3. Необходимость переборки стояков уточнить по месту
4. Прокладку канализационных труб вести по стенам, в полу со следующим уклоном:

Ф110 – 0,015

Ф50 – 0,02

Ф40 – 0,025

ВИРА.2225-07-2019.ВК					
Объект: г. Москва, ул. Енисейская					
Изм.	Кол.уч.	Лист	N док.	Прдп.	Дата
Разработал	Манузин			М	2019
Проверил	Сосницкий			Р	2019
ГИП	Сосницкий			Р	2019
Проект офиса					
Стадия	Лист	Листов			
РД	7	7			
Аксонометрическая схема системы К1					
ООО "Вира - Артстрой+"					

Позиция	Наименование и техническая характеристика оборудования и материалов	Тип, марка	Код оборудования-материала	Завод изготовитель	Ед. изм.	Кол-во	Масса единицы, кг	Примечание
1	2	3	4	5	6	7	8	9
<b>Канализация</b>								
1	Труба 40 1м	φ40	111040	Ostendorf	шт.	6		
2	Труба 40 0,5м	φ40	111020	Ostendorf	шт.	4		
3	Труба 40 0,25м	φ40	111010	Ostendorf	шт.	2		
4	Труба 50 1,5м	φ50	112050	Ostendorf	шт.	3		
5	Труба 50 1м	φ50	112040	Ostendorf	шт.	3		
6	Труба 50 0,5м	φ50	112020	Ostendorf	шт.	1		
7	Труба 50 0,25м	φ50	112010	Ostendorf	шт.	1		
8	Труба 100 1м	φ100	115040	Ostendorf	шт.	2		
9	Труба 100 0,5м	φ100	115020	Ostendorf	шт.	1		
10	Труба 100 0,25м	φ100	115010	Ostendorf	шт.	1		
11	Переход φ50-φ100	φ50-φ100	115720	Ostendorf	шт.	2		
12	Переход φ50-φ40	φ50-φ40	112710	Ostendorf	шт.	2		
13	Отвод 45° φ40	φ40	111120	Ostendorf	шт.	10		
14	Отвод 87° φ40	φ40	111140	Ostendorf	шт.	4		
15	Отвод 45° φ50	φ50	112120	Ostendorf	шт.	7		
16	Отвод 87° φ50	φ50	112140	Ostendorf	шт.	1		
17	Отвод 45° φ100	φ100	115120	Ostendorf	шт.	6		
18	Тройник 45° 40*40*40	40*40*40	111200	Ostendorf	шт.	1		
19	Тройник 45° 50*40*50	50*40*50	112210	Ostendorf	шт.	1		
20	Тройник 45° 100*50*100	100*50*100	115220	Ostendorf	шт.	3		
21	Тройник 45° 100*100*100	100*100*100	115200	Ostendorf	шт.	2		
22	Смазка канализационная		881810	Ostendorf	шт.	1		
23	Сифон с гидрозатвором для кондиционера		HL21	HL	шт.	2		
24	Uni-fitt Хомут на шпильке 40 (1 1/2", 48-53 мм) M8		850U6800	Uni-fitt	шт.	2		

#### Напорная канализация

1	Канализационный насос Sanispeed			SFA	шт.	1		
2	Напорная труба ПВХ Ф32 3м	32*1,8			шт.	15		
3	Угольник 45° Ф32				шт.	12		
4	Муфта соединительная Ф32				шт.	10		
5	Держатель металлический 32				шт.	15		
6	Клей для ПВХ	500г			шт.	1		
7	Расходные материалы( фум, лен, расходники для инструмента, фитинги и пр.)				ком.	1		

#### Примечание:

1. Заложенное в проекте оборудование и материалы может быть заменено на аналогичное оборудование других производителей.
2. Перед заказом электрического водонагревателя необходимо произвести обмер и уточнить возможность его расположения в технише.. Если такая возможность отсутствует, необходимо заменить данное оборудование на аналогичное с другими габаритными размерами.

							ВИРА.2225-07-2019.ВКСО		
							Объект: г. Москва, ул. Енисейская		
Изм.	Кол.уч.	Лист	N док.	Подп.	Дата				
Разработчик	Манузин					Проект офиса	Стадия	Лист	Листов
Проверил	Сосницкий						RД	1	3
ГИП	Сосницкий						Спецификация оборудования		
							ООО "Вира - Артстрой+"		

Позиция	Наименование и техническая характеристика оборудования и материалов	Тип, марка	Код оборудования, материала	Завод изготовитель	Единица измерения	Кол-во	Масса единицы, кг	Примечание
1	2	3	4	5	6	7	8	9
<b>Водоснабжение. Распределительные гребенки водоснабжения.</b>								
1	Распределительный проходной коллектор "MULTIFAR" на 3 отвода	3*1"HP	FK 3822 134	FAR	шт.	4		
2	Распределительный проходной коллектор "MULTIFAR" на 2 отвода	2*1"HP	FK 3821 134	FAR	шт.	1		
3	Заглушка 1" ВР	1" ВР	FK 4100 1	FAR	шт.	4		
4	Переходник G3/4"BP-Ф16 на евроконус для stabil	G3/4"BP-Ф16	12664521003	Rehau	шт.	10		
5	Переходник G3/4"BP-Ф20 на евроконус для stabil	G3/4"BP-Ф20	12664621003	Rehau	шт.	4		
6	Надвижная гильза Ф16	Ф16	11600011001	Rehau	шт.	10		
7	Надвижная гильза Ф20	Ф20	11600021001	Rehau	шт.	4		
8	Труба Rautitan stabil 16*2,6	16*2,6	11301211100	Rehau	м.п	65		
9	Труба Rautitan stabil 20*2,9	20*2,9	11301311100	Rehau	м.п	15		
10	Трубный утеплитель Д18*6 Thermoflex красный	E-18		Thermoflex	м.п	26		
11	Трубный утеплитель Д18*6 Thermoflex синий	E-18		Thermoflex	м.п	39		
12	Трубный утеплитель Д22*6 Thermoflex красный	E-22		Thermoflex	м.п	8		
13	Трубный утеплитель Д22*6 Thermoflex синий	E-22		Thermoflex	м.п	8		
14	Самоклеящаяся лента Thermoflex			Thermoflex	шт.	1		
15	Угловой шаровой кран 1/2" - 3/8"		8100010	F.I.V.	шт.	9		
16	Уголок настенный 90 0 с крепл. 16*1/2BP		13660991008	Rehau	шт.	10		
17	Уголок настенный 90 0 с крепл. 20*1/2BP		13661001008	Rehau	шт.	2		
18	Uni-fitt Хомут на шпильке 15 (1/2", 20-24 мм) M8		850U2800	Uni-fitt	шт.	4		
19	Uni-fitt Хомут на шпильке 20 (3/4", 20-24 мм) M8		850U3800	Uni-fitt	шт.	4		
20	Uni-fitt Хомут на шпильке 25 (1", 32-37 мм) M8		850U4800	Uni-fitt	шт.	4		
21	Заглушка ПП 1/2" HP синяя		27700001	Felder	шт.	9		
22	Заглушка ПП 1/2" HP красная		27700002	Felder	шт.	6		
23	Лён сантехнический		1500220	Super	шт.	2		
24	Паста для герметизации		5075025	Unipak	шт.	2		
25	Расходные материалы( фум, лен, расходники для инструмента, фитинги и пр.)				КОМП.	1		

Позиция	Наименование и техническая характеристика оборудования и материалов	Тип, марка	Код оборудования, материала	Завод изготавите ль	Единица измерения	Кол-во	Масса единицы, кг	Примечание
1	2	3	4	5	6	7	8	9
<b>Электрический водонагреватель</b>								
1	Эл. водонагреватель Stiebel Eltron PSH TREND 100	100 л		Stiebel Eltron	шт.	1		Модель уточняется заказчиком
2	Соединение быстроразъемное 1/2 "HB	1/2 "HB	FC515012		шт.	2		
3	Тройник Viega 1/2"BP	1/2"	11 301 211 100	Viega	шт.	1		бронза
4	Кран шаровой 1/2" HP-BP	1/2" HP-BP	9 170 004	Bugatti	шт.	1		
5	Ниппель 1/2"	1/2"	VG266592	Viega	шт.	1		бронза
6	Переходник 1/2"HP-Ф20	1/2"HP-Ф20	13660521001		шт.	2		
<b>Водомерный узел.</b>								
1	Уголок 90 0 1/2"HP-1/2" BP	1/2"HP-1/2" BP	264024	Viega	шт.	4		бронза
2	Обратный клапан 1/2"	1/2"	1072 004	Oventrop	шт.	1		
3	Фильтр Honeywell FK06 1/2" AAM со встроенным редуктором давления	1/2"	HW FK06-1/2"AAM	Honeywell	шт.	1		
4	Манометр Honeywel		HW M07M-A10	Honeywell	шт.	1		
5	Кран шаровой с электроприводом Neptun Bugatti Pro 1/2" 220В	1/2"	2 153 570	Neptun	шт.	1		
6	Фильтр сетчатый 1/2"	1/2"	1 120 004	Oventrop	шт.	1		
7	Ниппель 1/2"HP	1/2" HP	VG 266592	Viega	шт.	5		бронза
8	Фитинг 1/2" BP-1" HP	1/2"BP-1" HP		Viega	шт.	2		бронза
9	Кран шаровой 1/2" HP-BP	1/2" HP-BP	9 170 004	Bugatti	шт.	2		
10	Бочонок 1/2"x100ММ	1/2"x100ММ	VG 267339	Viega	шт.	4		бронза
11	Бочонок 1/2"x5=60ММ	1/2"x5=60ММ	VG 267315	Viega	шт.	4		бронза
12	Расходные материалы( фум.лента, расходники для инструмента, фитинги и пр.)				комп.	1		

Инф. подл.	Подл. и дата
Взам. инф. N	